


点名	X座標	Y座標	Z座標	備考
K-1	108678.057	77212.271	179.103	(直接水準による)
K-2	108447.206	77367.648	170.485	(GNSS測量による)
K-3	108390.185	77396.909	169.253	(直接水準による)
F-1	108645.140	77189.360	177.860	(直接水準による)
F-2	108602.024	77170.764	176.660	(直接水準による)
F-3	108563.410	77193.501	175.672	(直接水準による)
F-4	108527.990	77230.053	174.114	(直接水準による)
F-5	108503.747	77273.533	172.228	(直接水準による)
F-6	108479.976	77324.785	171.116	(直接水準による)

注) 測量法第36条による「公共測量実施計画書」の提出および成果検定を受けていないことから、使用に当っては十分に留意すること。

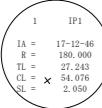

1	IP1
IA =	17-12-46
R =	180.000
TL =	27.243
CL = x	54.076
CL =	2.050

平面図


S:1:250



施工延長 L=19.7m


舗装工 L=213.8m

ガードレール C種 L=191.3m

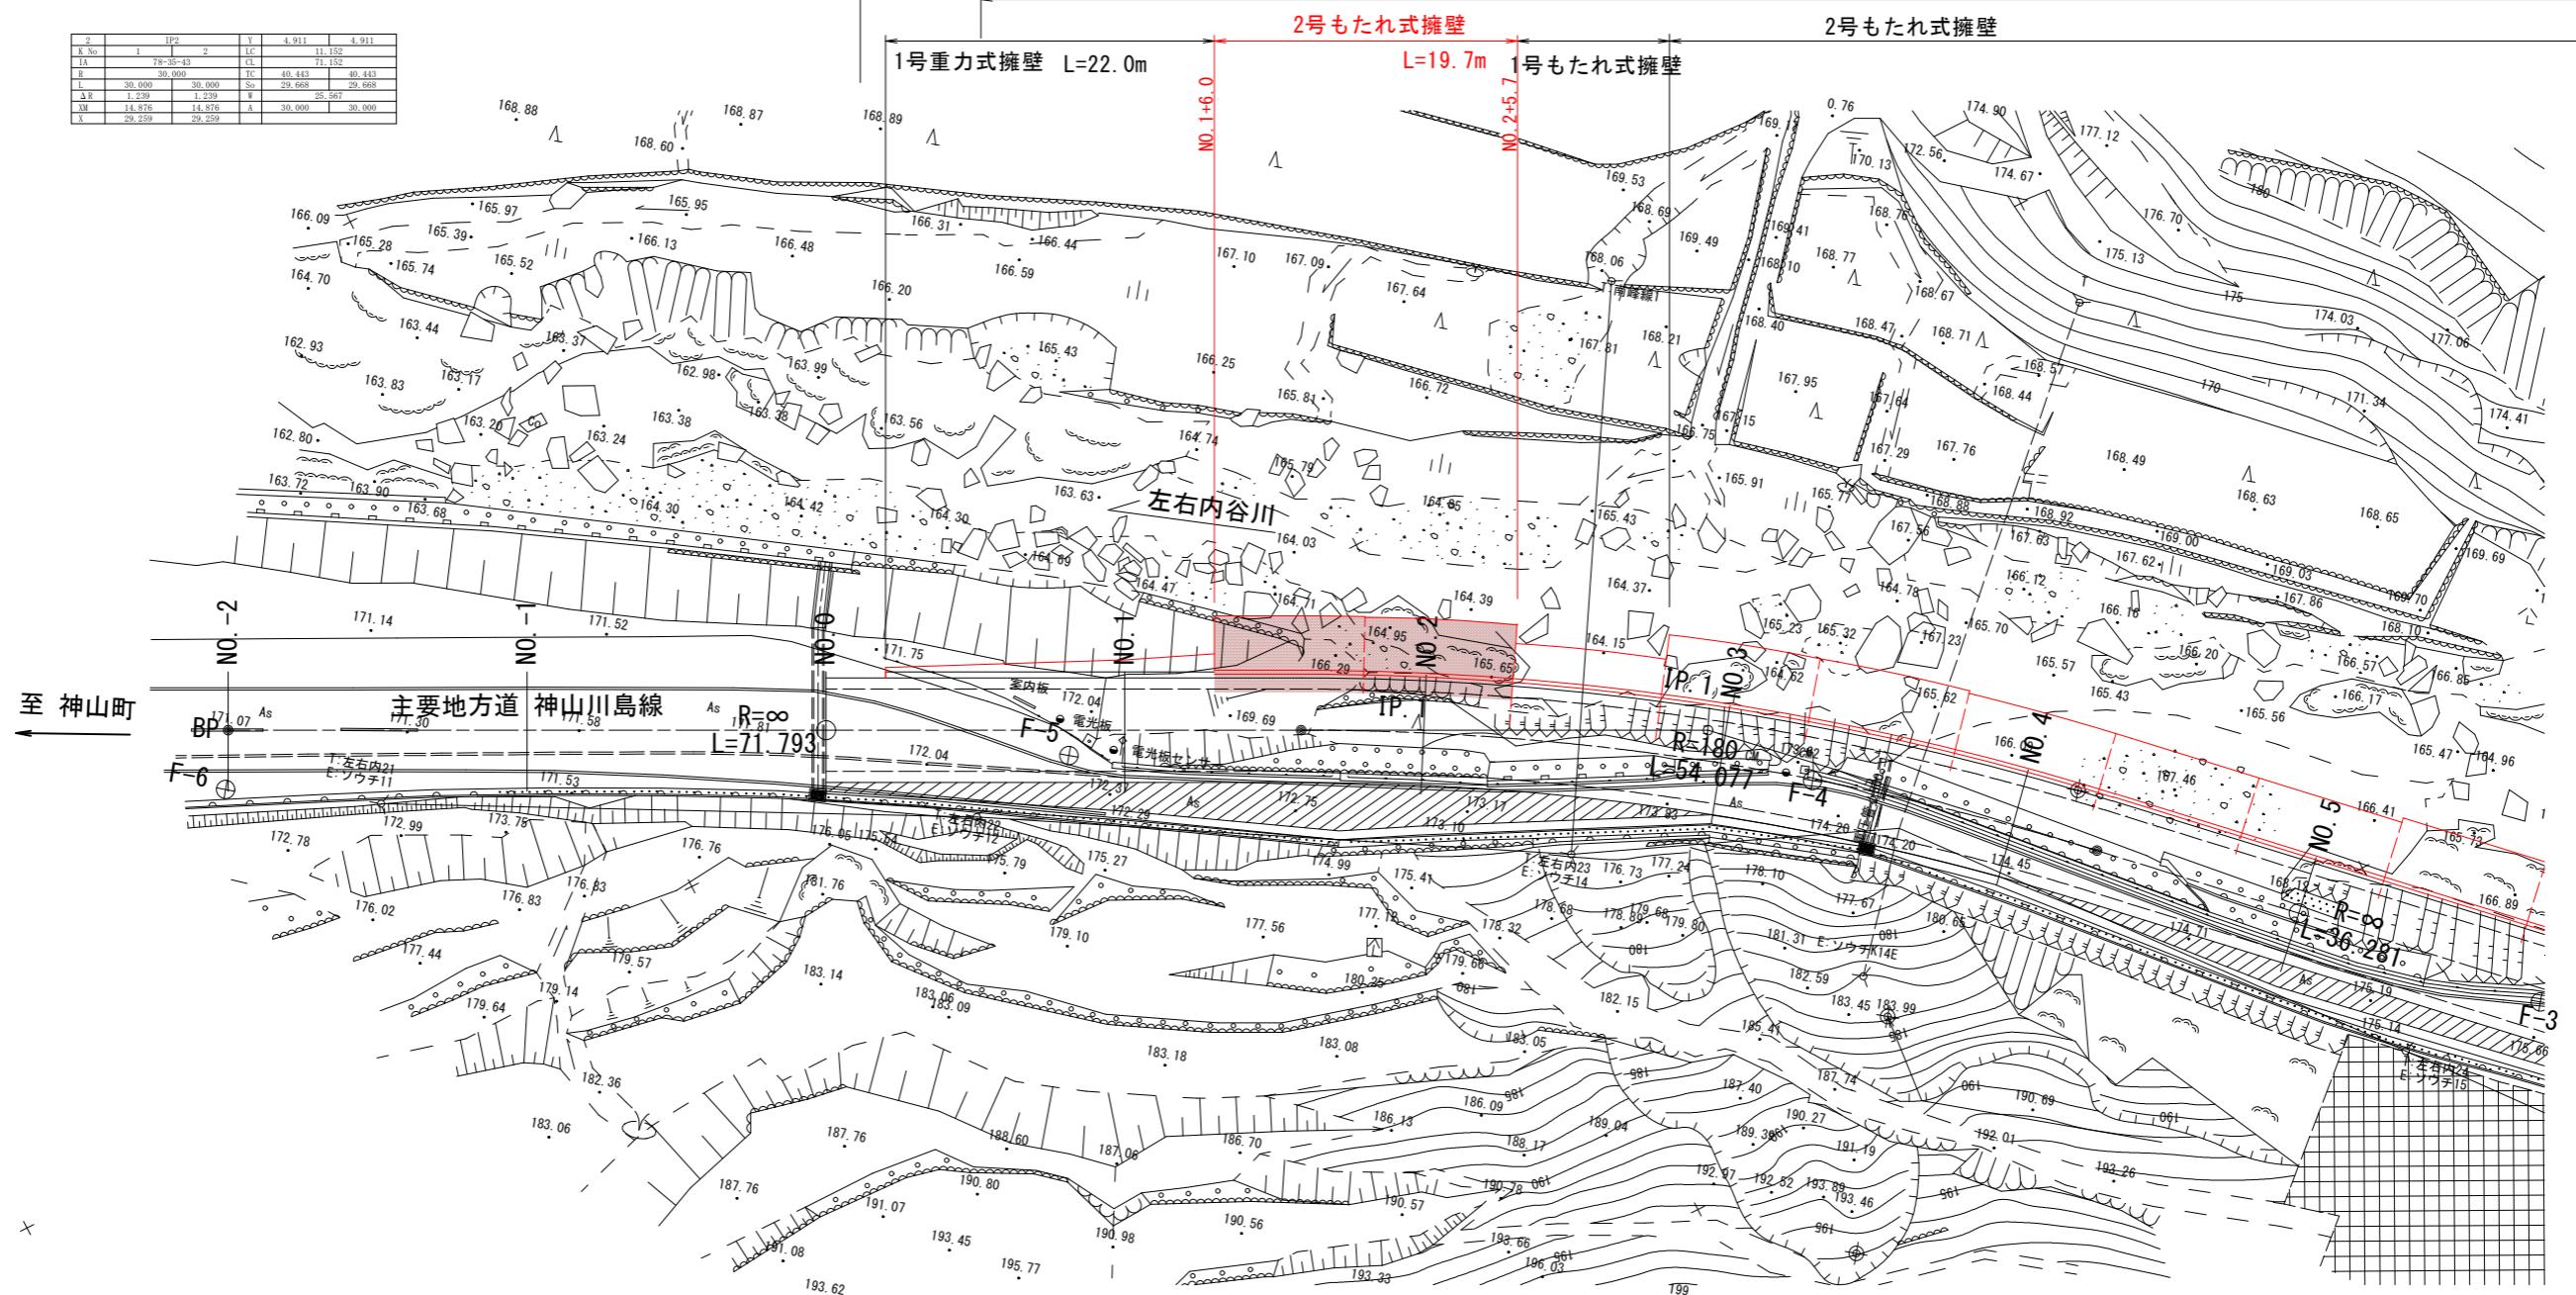

実施設計図面


工事名	R7砂土 神山川島線 神・下分黒口 道路改良工事(2)	
路線名等	神山川島線	
工事箇所	名西郡神山町下分子黒口(第2分割)	
図面名	平面図	
縮尺	1:250 図面番号 1 / 8	
会社名		
事業者名	徳島県東部県土整備局(徳島)	

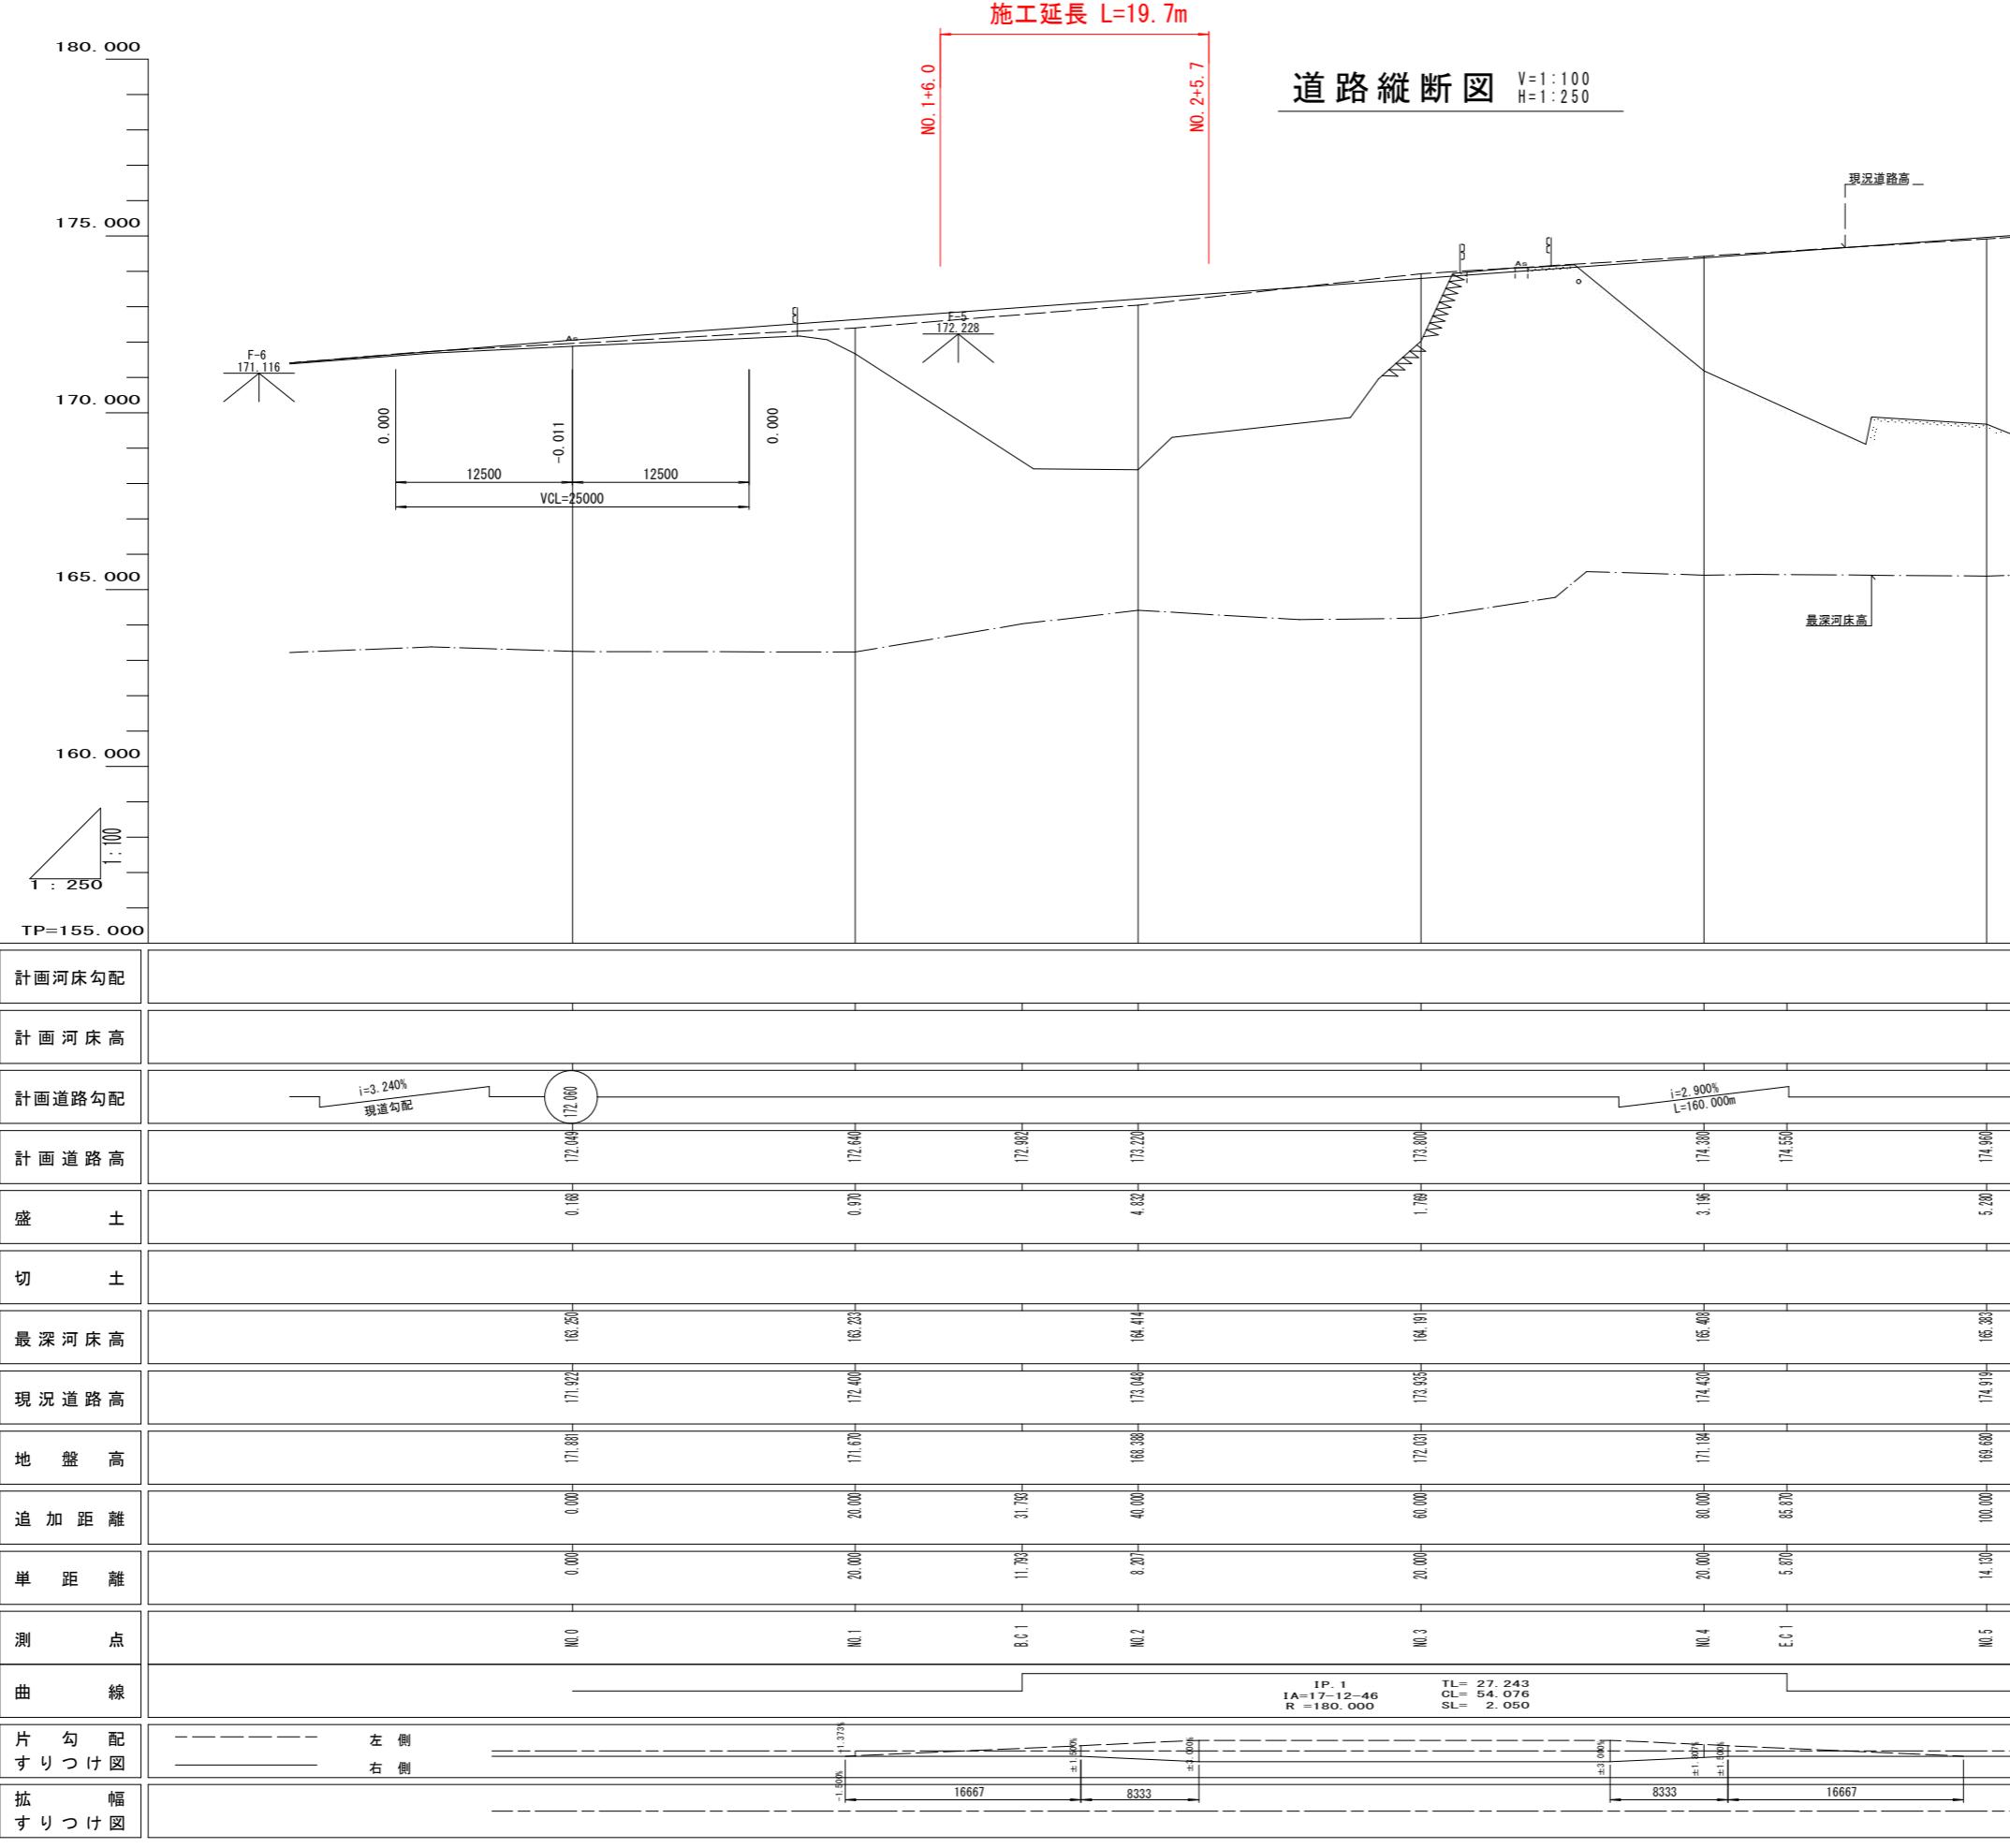

実施設計図面	
工事名	R7徳島 神山川島線 神・下分黒口 道路改良工事 (2)
路線名等	神山川島線
工事箇所	名西郡神山町下分字黒口 (第2分割)
図面名	縦断図
縮尺	V=1:100 H=1:250
会社名	
事業者名	徳島県東部県土整備局(徳島)

標準断面図 S=1:50

NO. 2付近

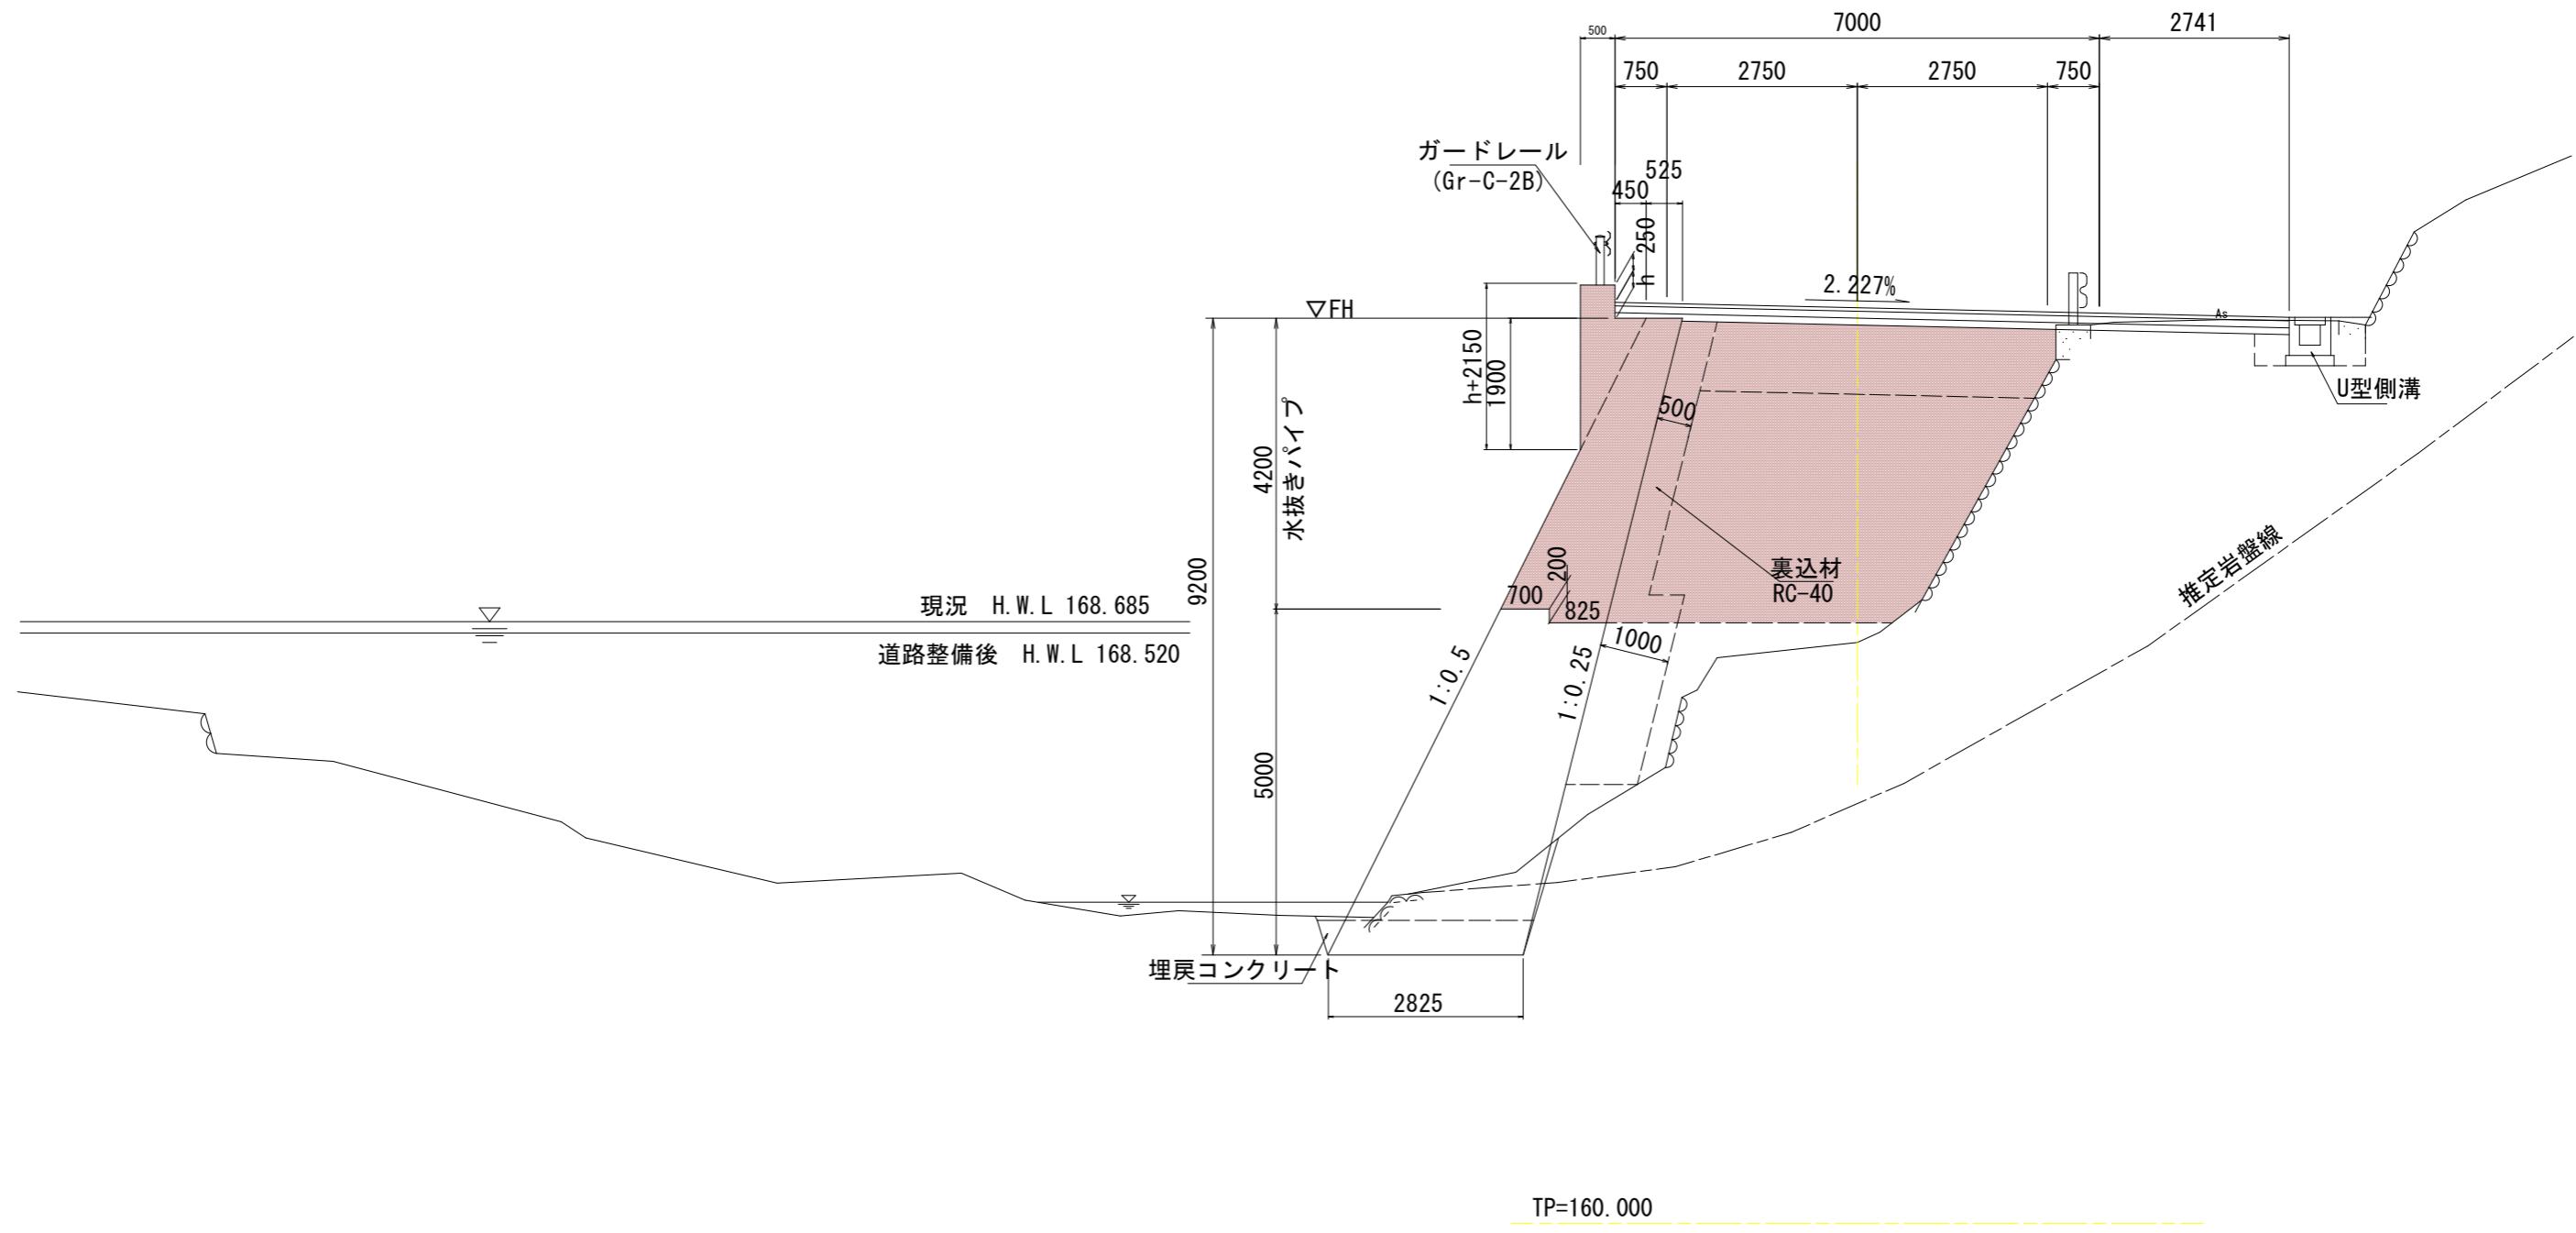


実施設計図面	
工事名	R7倍土 神山川島線 神・下分黒口 道路改良工事(2)
路線名等	神山川島線
工事箇所	名西郡神山町下分子黒口(第2分割)
図面名	標準断面図
縮尺	1:50
会社名	
事業者名	徳島県東部県土整備局(徳島)

横断図

S=1 : 100

NO. 2


GH=168.388
PH=168.528
FH=173.220

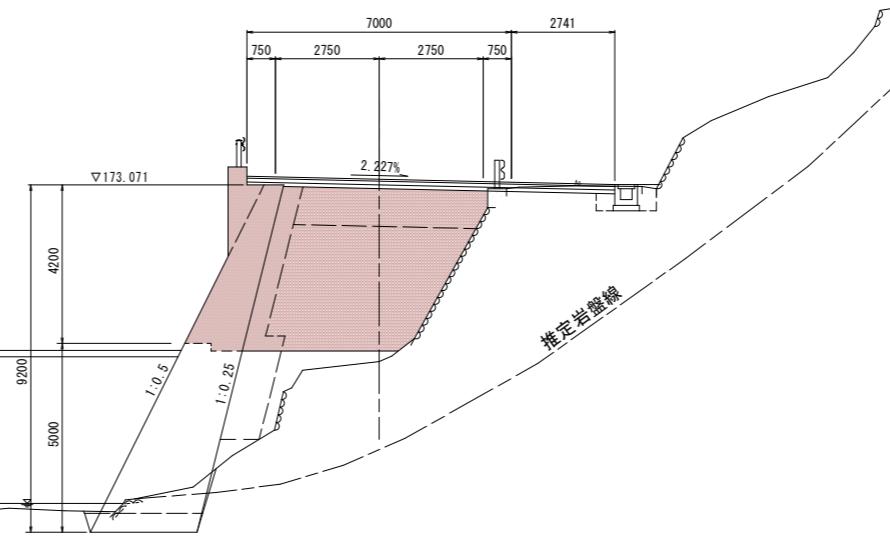

NO. 2

名 称	規 格	数 量 (左側)	数 量 (右側)
片切 挖削	土 砂	0.3	0.3
	軟 岩	1.0	0.0
	W<1.0m	0.7	0.0
路体 盛土	1.0m≤W<2.5m	0.3	0.0
	2.5m≤W<4.0m	0.9	0.4
	4.0m≤W	7.6	5.0
	W<1.0m	0.0	0.0
路床 盛土	1.0m≤W<2.5m	0.0	0.0
	2.5m≤W<4.0m	0.0	0.0
	4.0m≤W	2.1	2.8
床 堀り B	土 砂	0.0	0.8
	軟 岩	1.5	0.0
埋 戻 し	D	0.0	0.6
裏 込 材	RC-40	2.4	0.0
	埋 戻 コンクリート $\sigma_{ck} \geq 18N/mm^2$	0.1	0.0
	間詰コンクリート $\sigma_{ck} \geq 18N/mm^2$	0.4	0.4
ペーライン	$t=5cm$	4.6	0.0
	コンクリート取壟し 無筋構造物	0.0	0.1
アスファルト取壟し	$t=5cm$	0.0	3.6
表 層	$t=5cm$	3.5	6.2
上層路盤	$t=10cm$	3.5	6.2
下層路盤	$t=10cm$	3.5	6.2

NO. 1+10.00

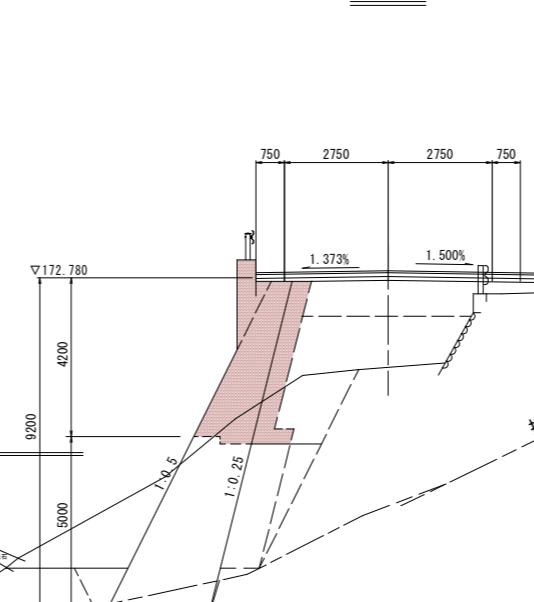

NO. 1+10.00


名 称	規 格	数 量 (左側)	数 量 (右側)
片切 挖削	土 砂	20.1	0.1
	軟 岩	0.0	0.0
	W<1.0m	0.3	0.0
路体 盛土	1.0m≤W<2.5m	2.7	0.0
	2.5m≤W<4.0m	0.3	0.1
	4.0m≤W	2.7	2.0
	W<1.0m	0.0	0.0
路床 盛土	1.0m≤W<2.5m	0.0	0.0
	2.5m≤W<4.0m	0.0	0.0
	4.0m≤W	2.3	2.3
床 堀り B	土 砂	2.5	0.7
	軟 岩	2.6	0.0
埋 戻 し	D	0.9	0.6
裏 込 材	RC-40	2.4	0.0
	埋 戻 コンクリート $\sigma_{ck} \geq 18N/mm^2$	0.1	0.0
	間詰コンクリート $\sigma_{ck} \geq 18N/mm^2$	0.2	0.0
ペーライン	$t=5cm$	4.6	0.0
	コンクリート取壟し 無筋構造物	0.0	0.1
アスファルト取壟し	$t=5cm$	0.0	3.3
表 層	$t=5cm$	3.5	5.4
上層路盤	$t=10cm$	3.5	5.4
下層路盤	$t=10cm$	3.5	5.4

実施 設計 図面


工事名	R7徳土 神山川島線 神下分黒口 道路改良工事(2)		
路線名等	神山川島線		
工事箇所	名西郡神山町下分子黒口(第2分割)		
図面名	横断図		
縮 尺	1 : 100 図面番号 4 / 8		
会社名			
事業者名	徳島県東部県土整備局(徳島)		

2号もたれ式擁壁

平面展開図 S=1:100

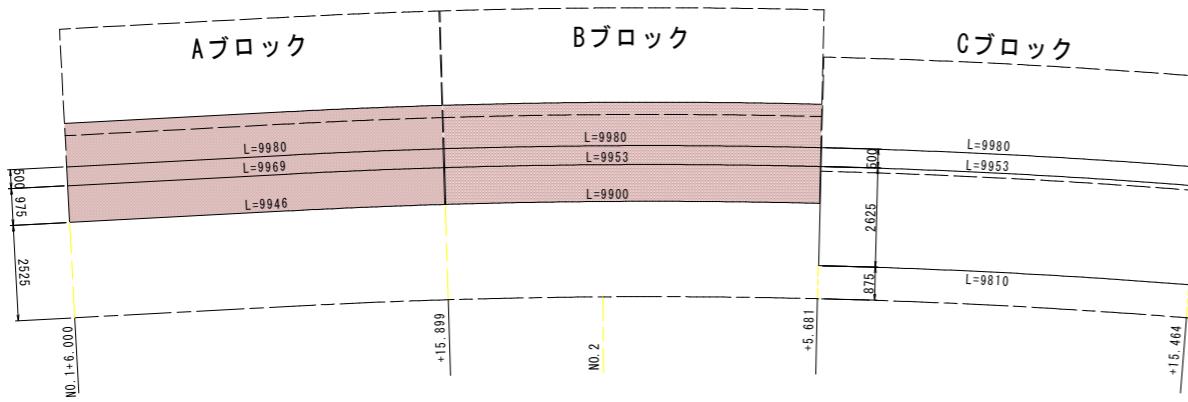


張出し部舗装厚詳細図 S=1:100

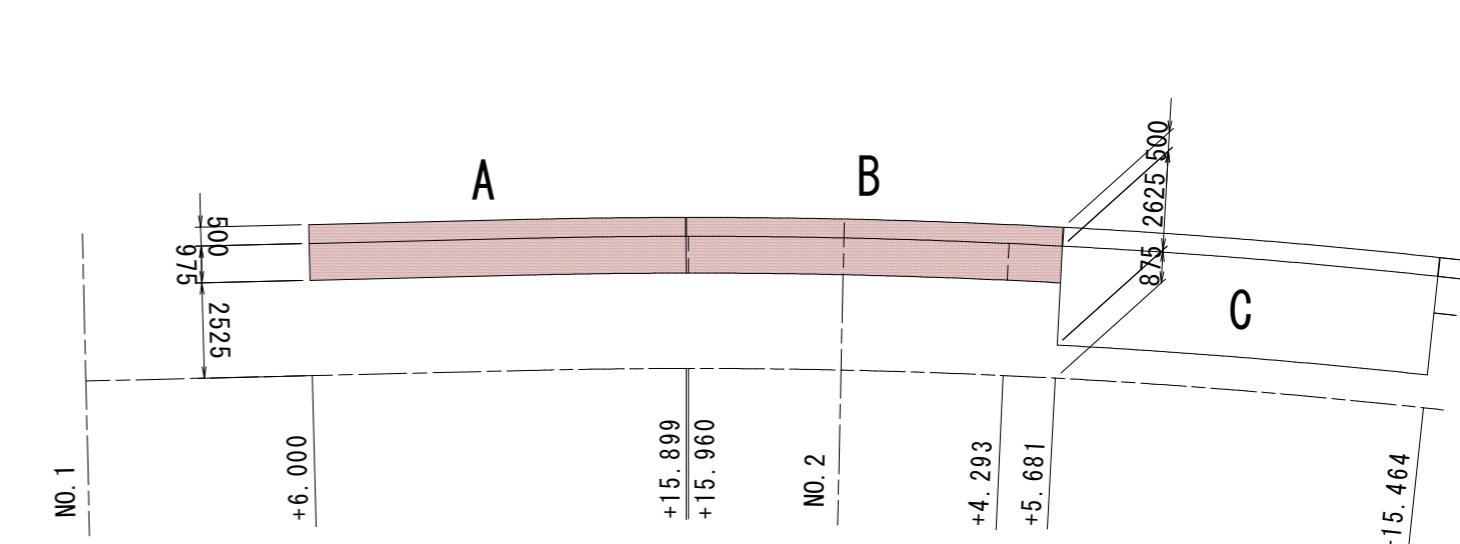

----- : 横断変化点

..... : 縦断変化点

正面展開図 V=1:200
H=1:100

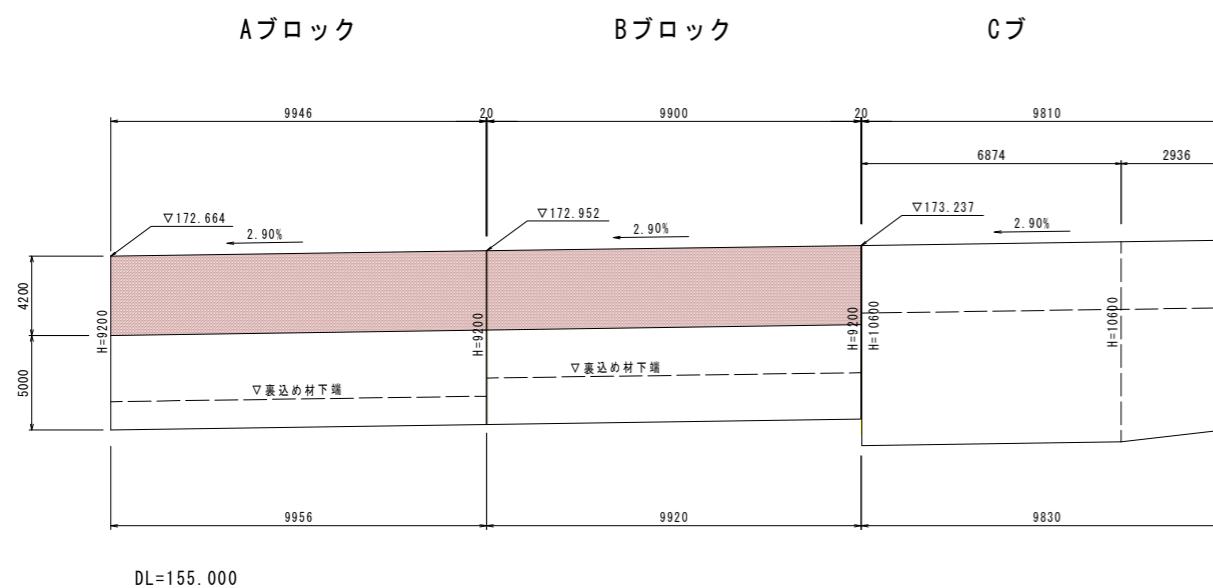


	EL-1	EL-2	EL-3	EL-4	t1	t2	t3	t4	EL=張出版	EL=張出版
A	172.804	172.807	173.153	173.139	140	143	201	187	172.664	172.952
B	173.153	173.139	173.490	173.461	201	187	253	224	172.952	173.237
C	173.490	173.461	173.773	173.744	253	224	251	222	173.237	173.522


横断変化点

測点	EL-1	EL-2	t1	t2	EL=張出版	
B	1+15.960	173.155	173.116	201	162	172.954
B	2+ 4.293	173.449	173.371	252	174	173.197


2号もたれ式擁壁 S=1:100

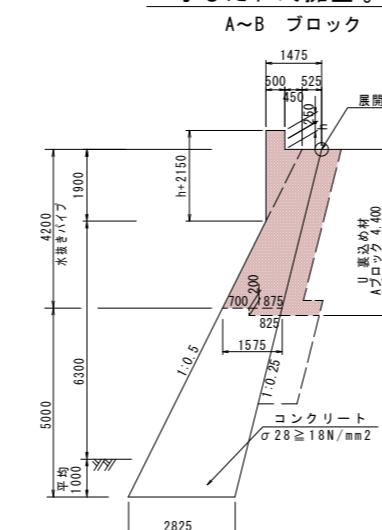

A~B, D~R ブロック 断面図

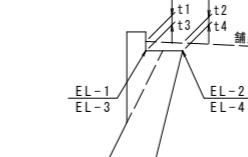

マーク図

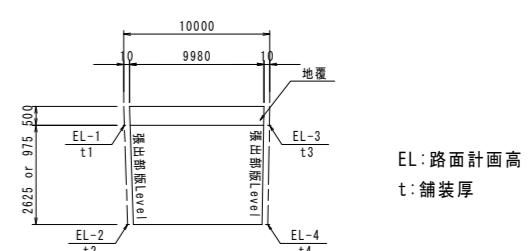


注) 1. レイターンの完全な除去すること。
2. 打継面には一体化を図るため、差筋を行うこと。

工事名	R7砂土 神山川島線 神・下分黒口 道路改良工事(2)		
路線名等	神山川島線		
工事箇所	名西郡神山町下分子黒口(第2分割)		
図面名	もたれ式擁壁展開図		
縮尺	図示	図面番号	5 / 8
会社名	徳島県東部県土整備局(徳島)		
事業者名	徳島県東部県土整備局(徳島)		

2号もたれ式擁壁

張出し部地覆正面展開図 $V=1:50$
 $H=1:100$

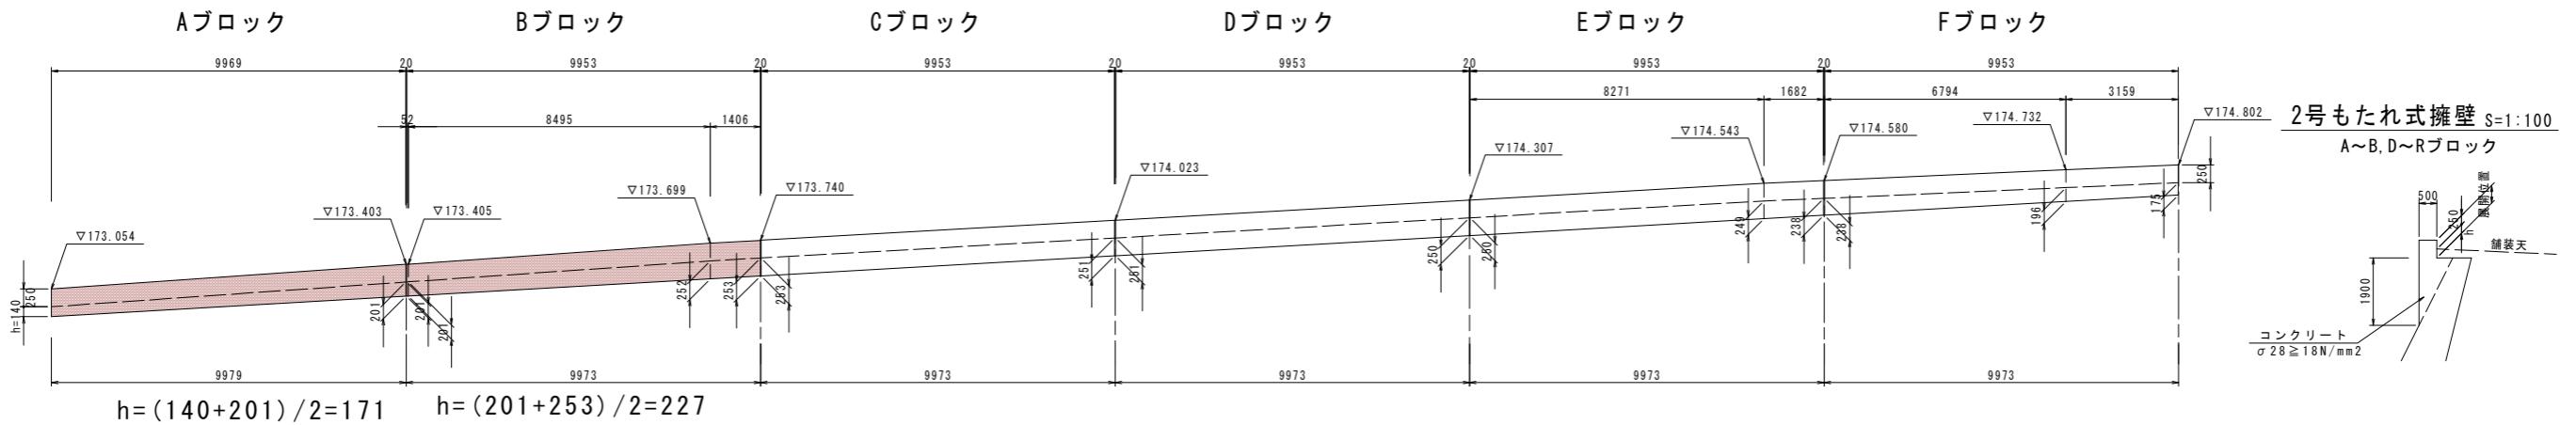


もたれ式擁壁地覆部配筋図

$S=1:50$


鉄筋質量表

記号	径	長さ	本数	単位質量	一本当り質量	質量	摘要
A1	D13	2070	41	0.995	2.06	84	II
A2	D13	9790	4	0.995	9.74	39	—— (平均長)
Aブロック 123							
B1	D13	2180	41	0.995	2.17	89	II
B2	D13	9780	4	0.995	9.73	39	—— (平均長)
Bブロック 128							

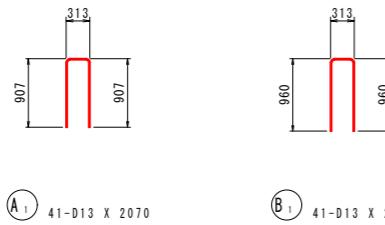

2-2断面


A~Pブロック

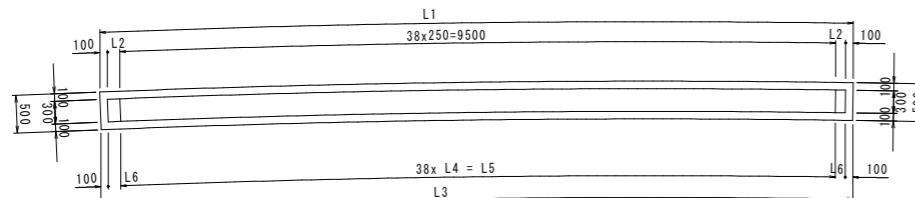


注) 2-2断面の寸法は鉄筋位置を示す。

測点	L1	L2	L3	L4	L5	L6
Aブロック	9978	139	9971	249.8	9493	139
B~Fブロック	9975	138	9958	249.6	9484	137

Aブロック

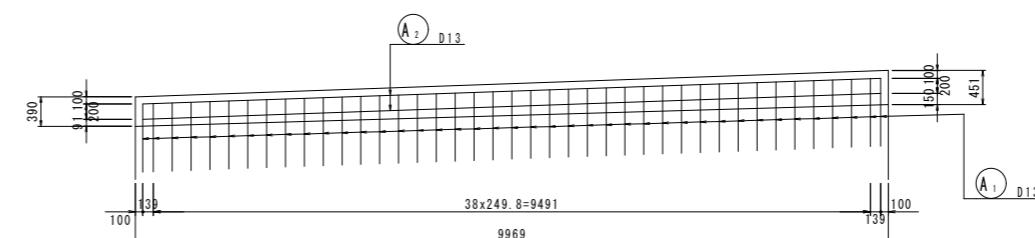


Bブロック

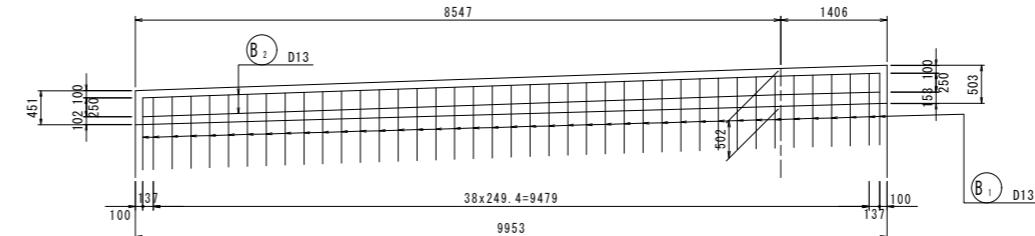

2号もたれ式擁壁

A~B, D~Rブロック

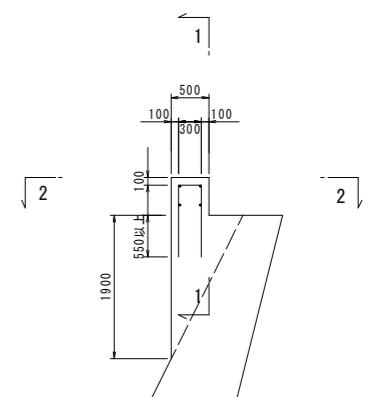


材料規格表

名 称	規格・寸法
コンクリート	$\sigma_{ck} = 18 \text{ N/mm}^2$
鉄 筋	SD345

実施設計図面

工事名	R7倍土 神山川島線 神下分黒口 道路改良工事(2)
路線名等	神山川島線
工事箇所	名西郡神山町下分子黒口(第2分割)
図面名	地覆展開図・配筋図
縮 尺	図示 図面番号 6 / 8
会社名	
事業者名	徳島県東部県土整備局(徳島)


小口止壁 S=1:50

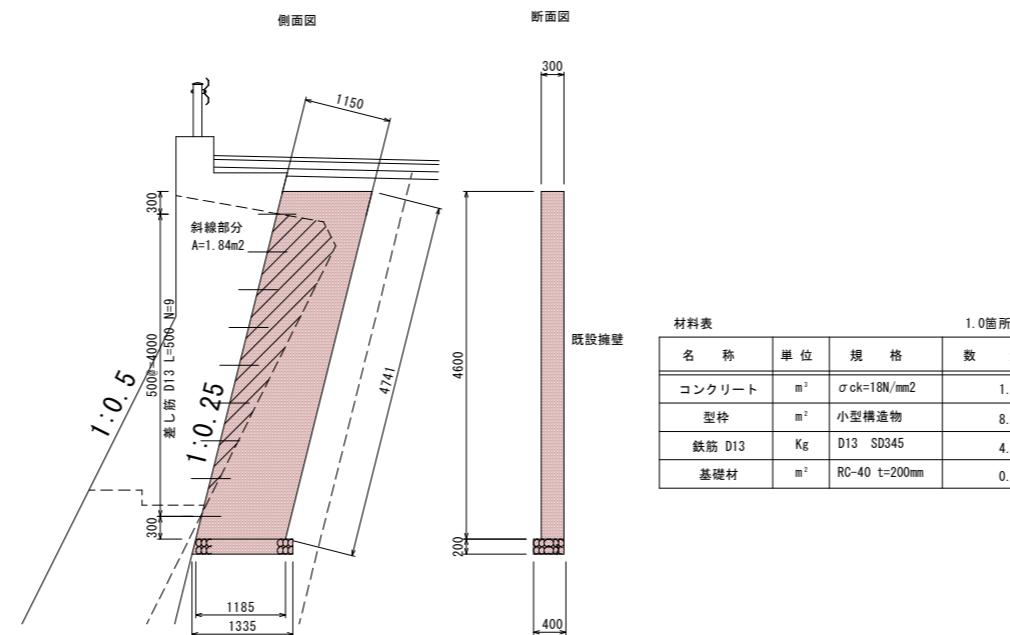

実施設計図面		
工事名	R7砂土 神山川島線 神・下分黒口 道路改良工事 (2)	
路線名等	神山川島線	
工事箇所	名西郡神山町下分子黒口 (第2分割)	
図面名	構造図	
縮 尺	1:50	図面番号 7 / 8
会社名		
事業者名	徳島県東部県土整備局 (徳島)	

平面線形図 S=1:500

S = 1 : 500

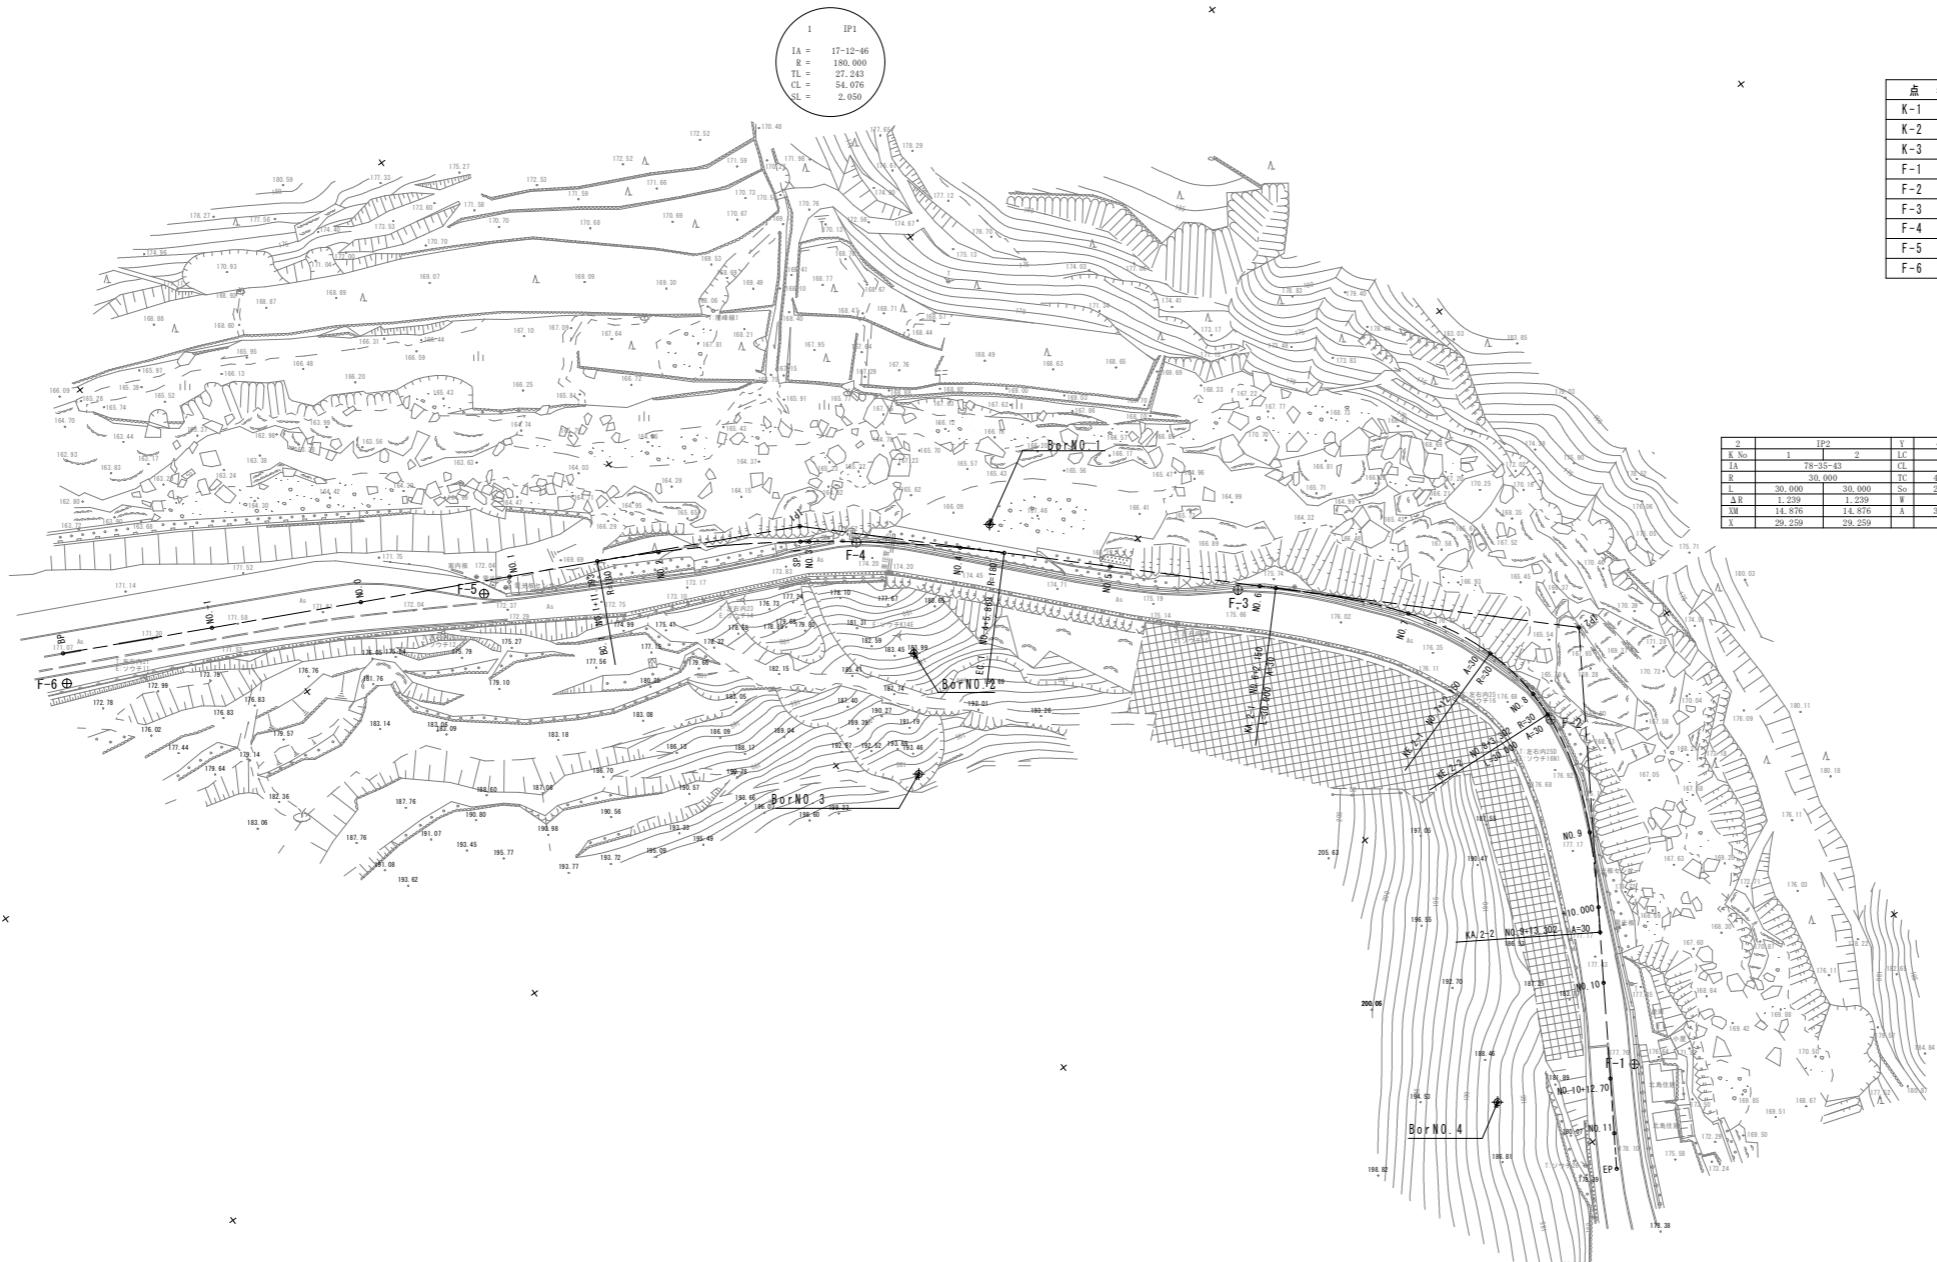

点名	X座標	Y座標	Z座標	備考
K-1	108678.057	77212.271	179.103	(直接水準による)
K-2	108447.206	77367.648	170.485*	(GNSS測量による)
K-3	108390.185	77396.909	169.253	(直接水準による)
F-1	108645.140	77189.360	177.860	(直接水準による)
F-2	108602.024	77170.764	176.660	(直接水準による)
F-3	108563.410	77193.501	175.672	(直接水準による)
F-4	108527.990	77230.053	174.114	(直接水準による)
F-5	108503.747	77273.533	172.228	(直接水準による)
F-6	108479.976	77324.785	171.116	(直接水準による)

注) 測量法第36条による「公共測量実施計画書」の提出および成果検定を受けていないことから、使用に当っては十分に留意すること。

2	IP2	3	4,911	4,911
8 No	1	2	LC	11,152
IA	78-35-43	GL	71,152	
R	36,000	TC	40,443	40,443
	30,000	TC	29,668	29,668
Δ E	1,239	W	25	25,367
AM	14,576	A	30,000	30,000
X	29,259			

点名	X座標	Y座標
BP	108476.515	112322.805
TP1	108521.784	11234.720
TP2	108594.542	160.455
EP	108654.878	1199.585
NO. -1	108465.651	1177.000
NO. 0	108520.899	11787.228
NO. 1	108503.941	11769.440
BC 1	108509.331	11758.951
NO. 2	108513.248	11725.739
SP 1	108523.447	11735.919
NO. 3	108524.134	11724.974
NO. 4	108536.811	11719.518
EC 1	108540.849	11725.260
NO. 5	108550.739	11720.166
NO. 6	108564.735	11710.879
KA 2-1	108566.239	11719.344
NO. 7	108579.443	11717.369
KE 2-1	108590.224	11711.881
NO. 8	108597.945	11710.597
KE 2-2	108601.245	11710.666
NO. 9	108617.075	11715.612
NO. 9+10.0	108625.684	1180.693
KA 2-2	108628.457	1182.486
NO. 10	108634.457	1186.355
NO. 10-12.70	108644.926	1187.000
NO. 11	108650.925	11711.030

実施設計図面

工事名	R7徳島 神山川島線 神・下分黒口 道路改良工事(2)		
路線名等	神山川島線		
工事箇所	名西郡神山町下分字黒口(第2分割)		
図面名	平面線形図		
縮尺	1:500	図面番号	8 / 8
会社名			
事業者名	徳島県東部県土整備局(徳島)		